


小佐野公民館向定内分館解体工事

図 面 リ ス ト	
図面番号	図 面 名 称
K - 0	図面リスト
K - 1	工事概要・特記仕様書1
K - 2	特記仕様書2・付近見取図・面積表
K - 3	配置図
K - 4	平面図・立面図
K - 5	参考写真

 釜石市建設部都市計画課	課長	主幹	課長補佐	設計	係	工事名	小佐野公民館向定内分館解体工事	図面名	図面リスト	
						令和3年 月 日				K - 0

施工調査
※石綿含有建材の事前調査

調查範圍 ()
貸与資料 ()

- ・分析による石綿含有建材の調査
分析対象

アクチノライト、アモサイト、アンソフィライト、
クリソライト、クロシドライト、トレモライト

分析方法

材 料 名	定性分析方法		定量分析方法	
	JIS A 1481 または JIS A 1481-2		JIS A1481-3または JIS A1481-4	
・	・	箇所	・	箇所
・	・	箇所	・	箇所
・		箇所	・	箇所

サンプル数	1箇所あたり3サンプル
採取箇所	・ 図示 ・

・石綿粉じん濃度測定
測定点 測定時期、場所及び

適用	測定名称	測定時期	測定場所	測定個数
・	測定1	処理作業前	処理作業室内	・計 点
・	測定2		調査対象室外部の付近	・計 点
・	測定3		処理作業室内	・計 点
・	測定4		セキュリティゾーン入口	・計 点
	測定5	処理作業中	集じん・排気装置の排出口（処理作業室外の場合）	出口吹出し風速1m/sec以下の位置
	測定6		処理作業室外 ・施工区画周辺 ・敷地境界	・計 点
・	測定7	処理作業後 （シート養生中）	処理作業室内	・計 点
・	測定8	処理作業後シート撤去後1週間以降	処理作業室内	・計 点
・	測定9		調査対象室外部の付近	・計 点

測定方法
・自動測定器による測定

測定名称	測定方法
・測定 4	粉じん相対濃度計（デジタル粉じん計）、パーティクルカウンター、繊維状粒子自動測定器（リアルタイムファイバーモニター）等の粉じんを迅速に測定できる機器を用いた測定
・測定 5	

・JIS K 3850-1に基づいた測定			
測定名称	メンブレン	試料の吸引流量	試料の吸引時間

測定名称	フィルタ直径 (mm)	(L/min)	(min)
・測定 4	25	5	30
・測定 5	47	10	120
・測定	47	10	240
・測定			
・測定			

石綿含有建材の処理
・石綿含有吹付け材の除去

除去対象範囲 ・ 図示 ・
除去工法 ・ ※9.1.3(2)(7)による

※湿潤化 ・ 固形化

- ・埋立処分（管理型最終処分場）
- ・中間処理（溶融施設又は無害化処理施設）

・石綿含有保温材等の除去
除去対象範囲

除去工法 ・破碎して除去 ・手ばらし
除去した石綿含有保温剤等の飛散防止

※湿潤化 ・ 固形化
除去した石綿含有保温材等の処分

- ・埋立処分（管理型最終処分場）
- ・中間処理（溶融施設又は無害化処理施設）

・石綿含有成形板の除去
除去対象範囲 図示

・石綿含有せっこうボード
※欄土加付（管理型最終加付場）

- ・石綿含有せっこうボードを除く石綿含有成形板
- ・梱立処分（安定型最終処分場）

・中間処理（溶融施設又は無害化処理施設）

圖 10

A diagram of a rectangular plot. The horizontal dimension is labeled 15,470 and the vertical dimension is labeled 5,640. In the center of the rectangle is a circle containing the number 1.

延床面積		
1階延床面積		
①	15.470 × 5.460	84.4662
		84.47㎡
1階延床面積計		84.47㎡
総延床面積計		84.47㎡



釜石市建設部都市計画課

課長

主幹

課長補佐

設計

係

工事名 小佐野公民館向定内分館解体工事


図面名


特記仕様書2・付近見取図・面積表


令和 3 年 月 日

A3版：縮尺 1/200・1/4,000

K - 2

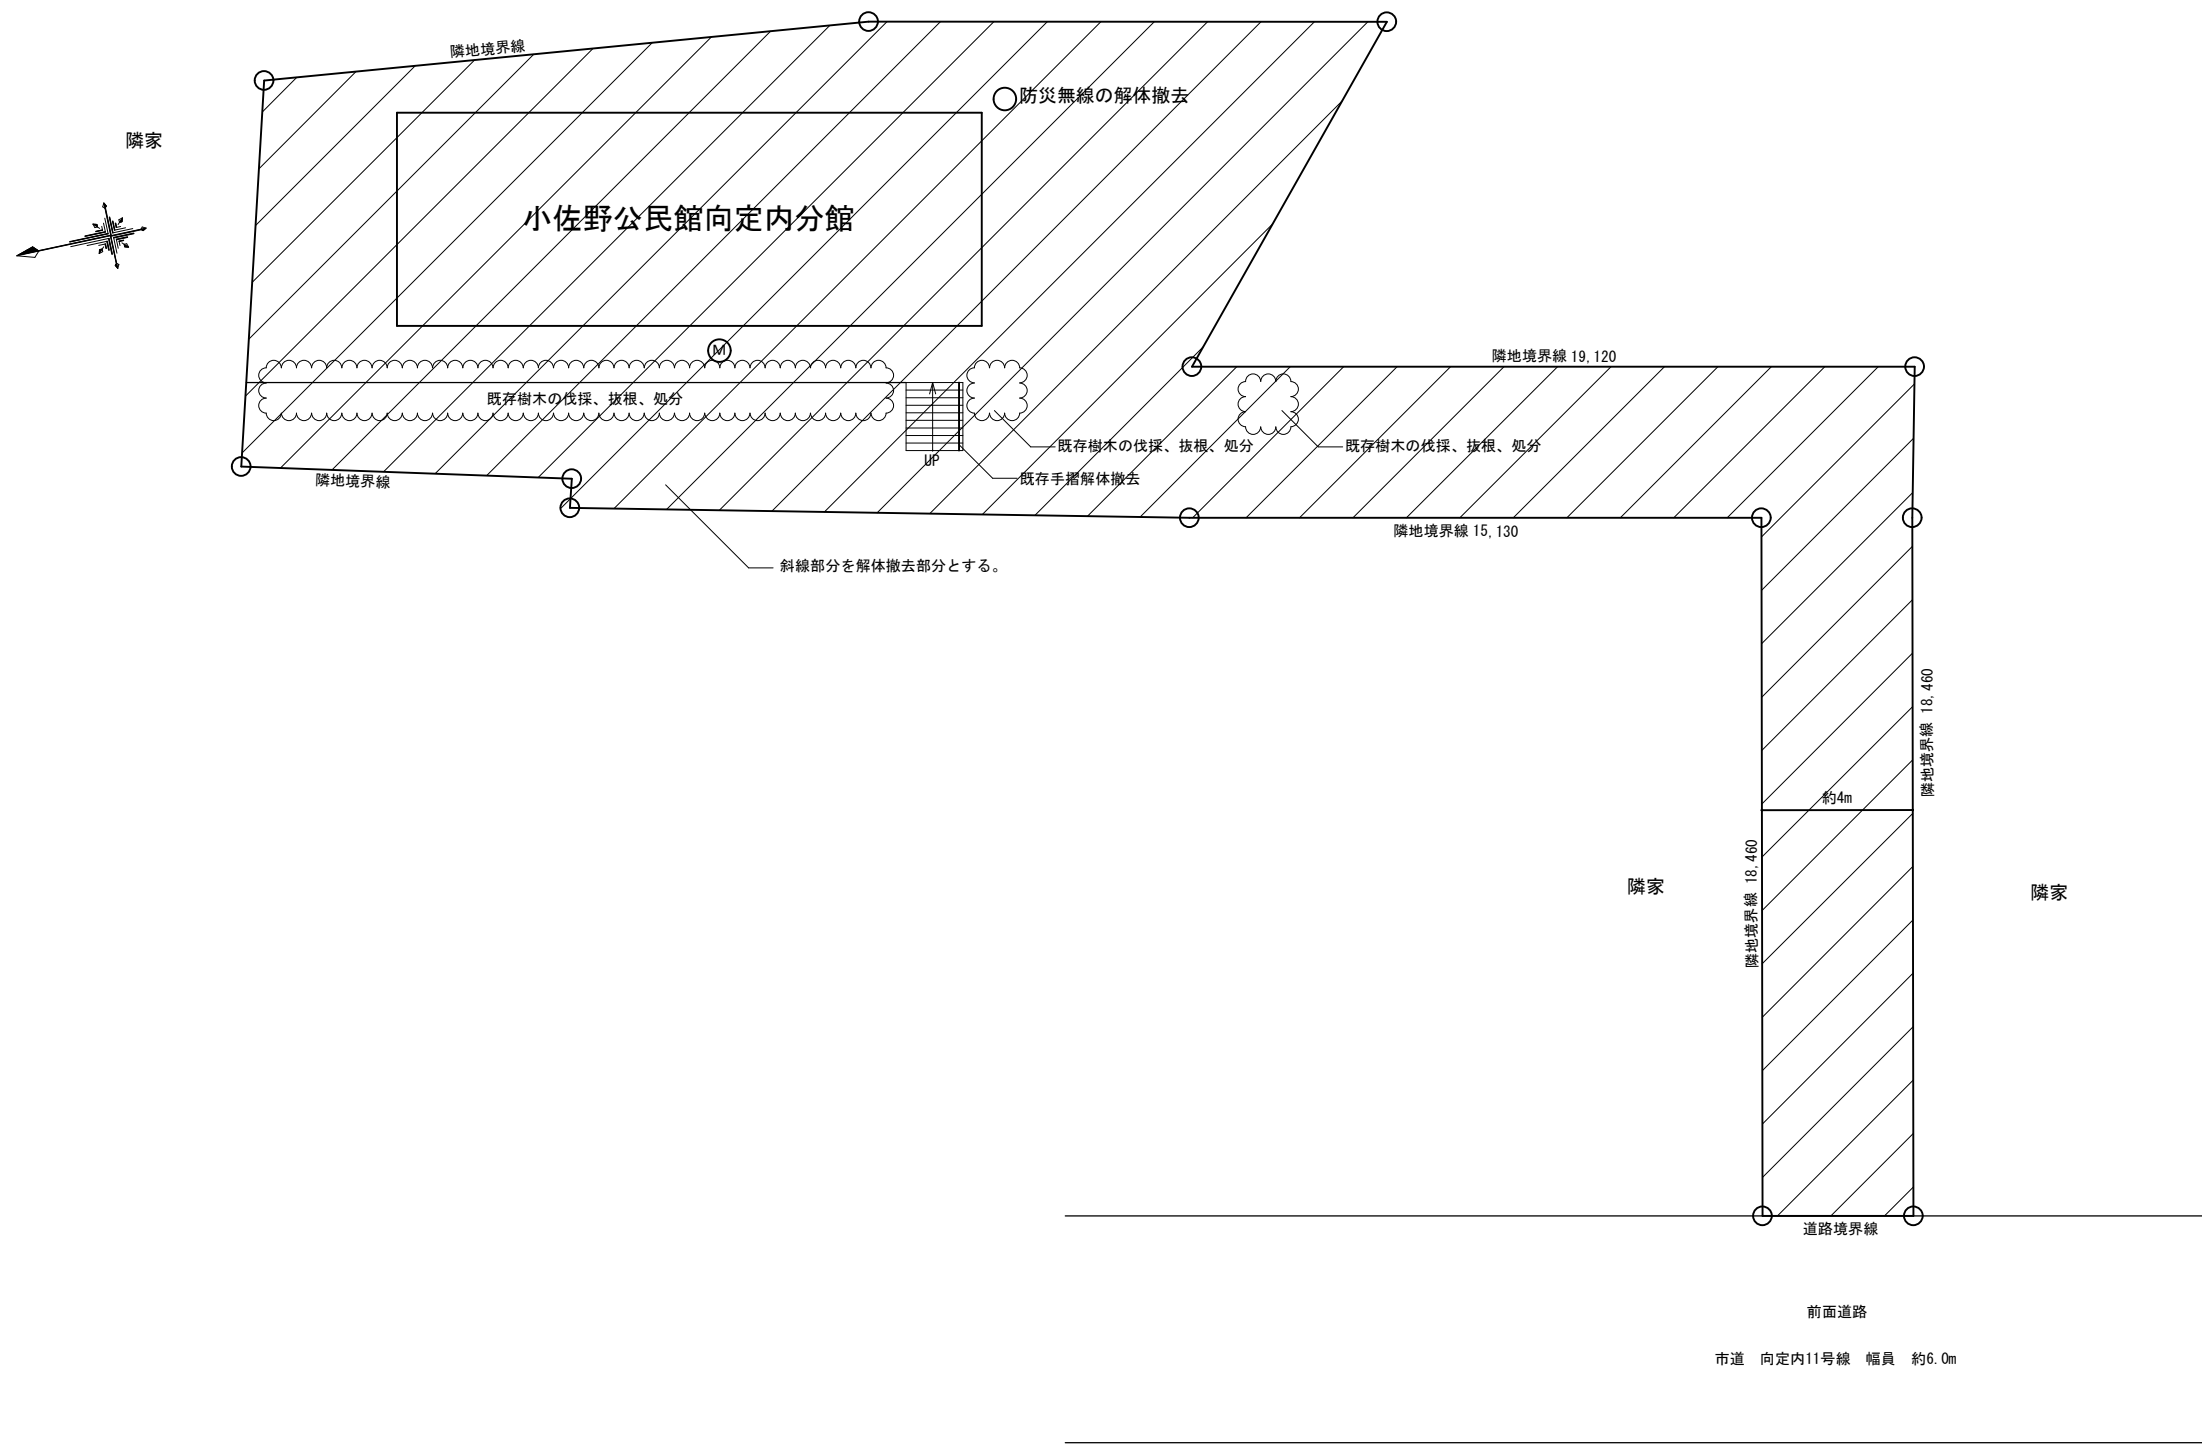

 釜石市建設部都市計画課	課長	主幹	課長補佐	設計	係	工事名 小佐野公民館向定内分館解体工事		図面名 配置図	
						令和3年 月 日			
						A3版:縮尺 1/200			K - 3

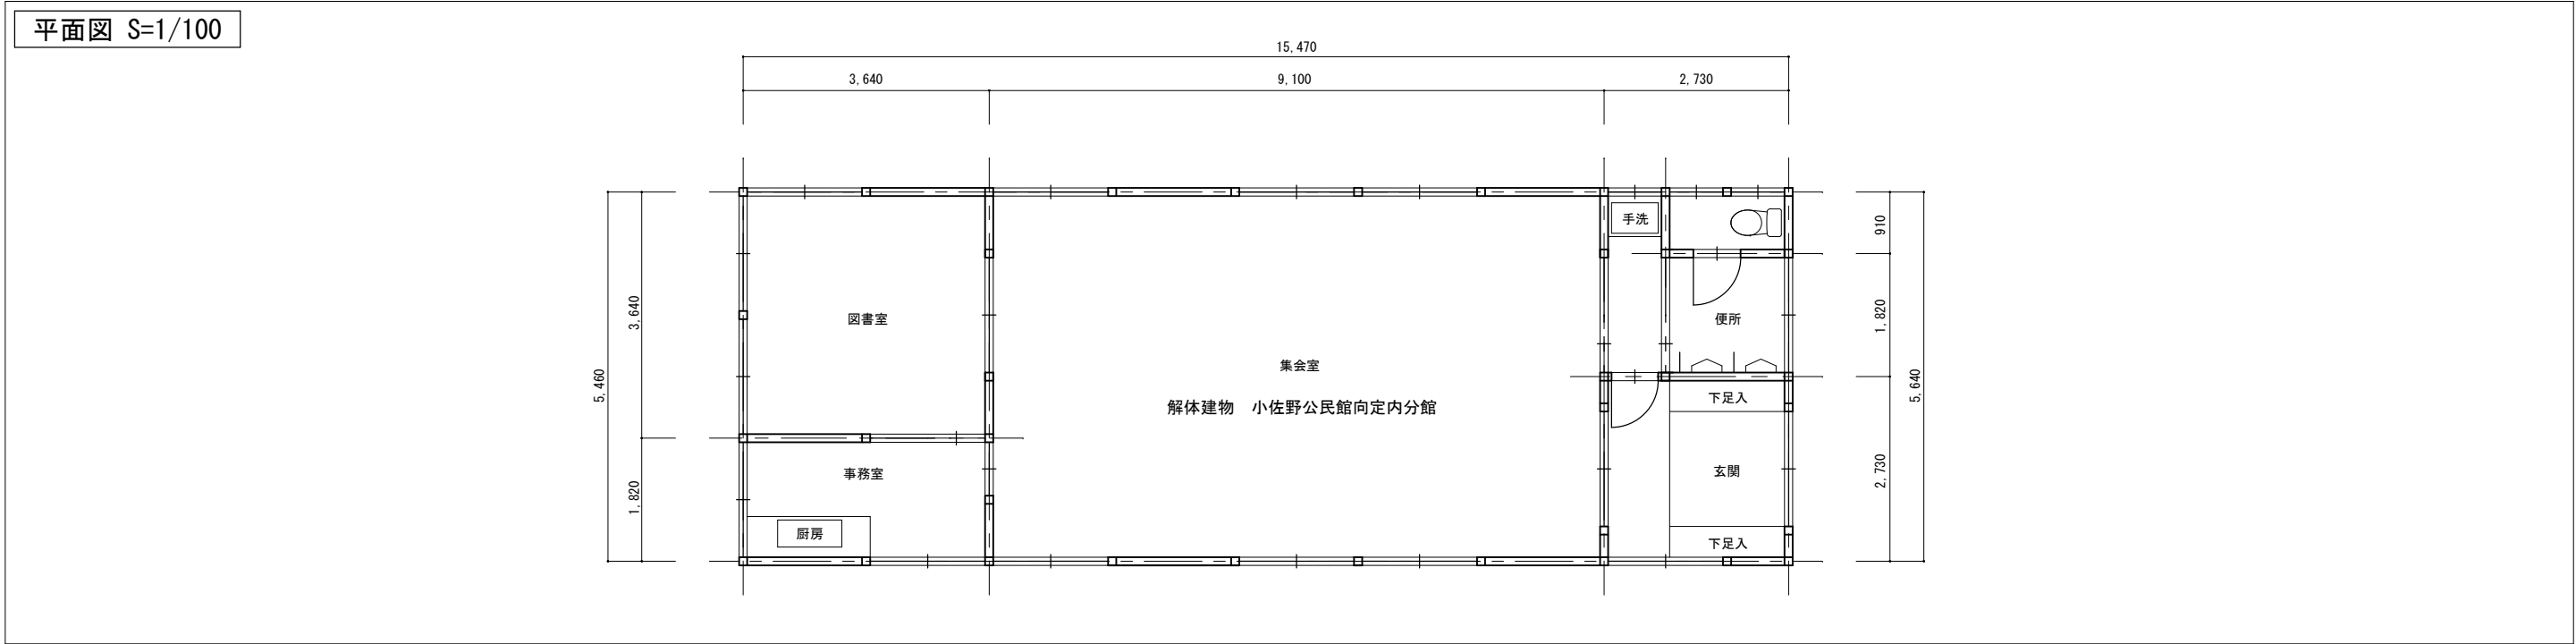

参考写真



①外部-南側



②外部-東側1 公民館、防災無線全景



③外部-東側2



④内部-事務所



⑤ 内部-事務室



⑥内部-図書室